

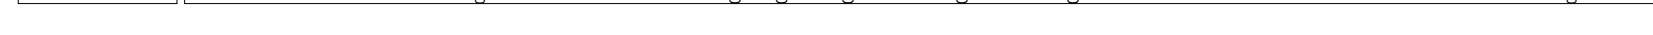


BP (NO. -1+9. 687) ~ EP (NO. 7+4. 613)

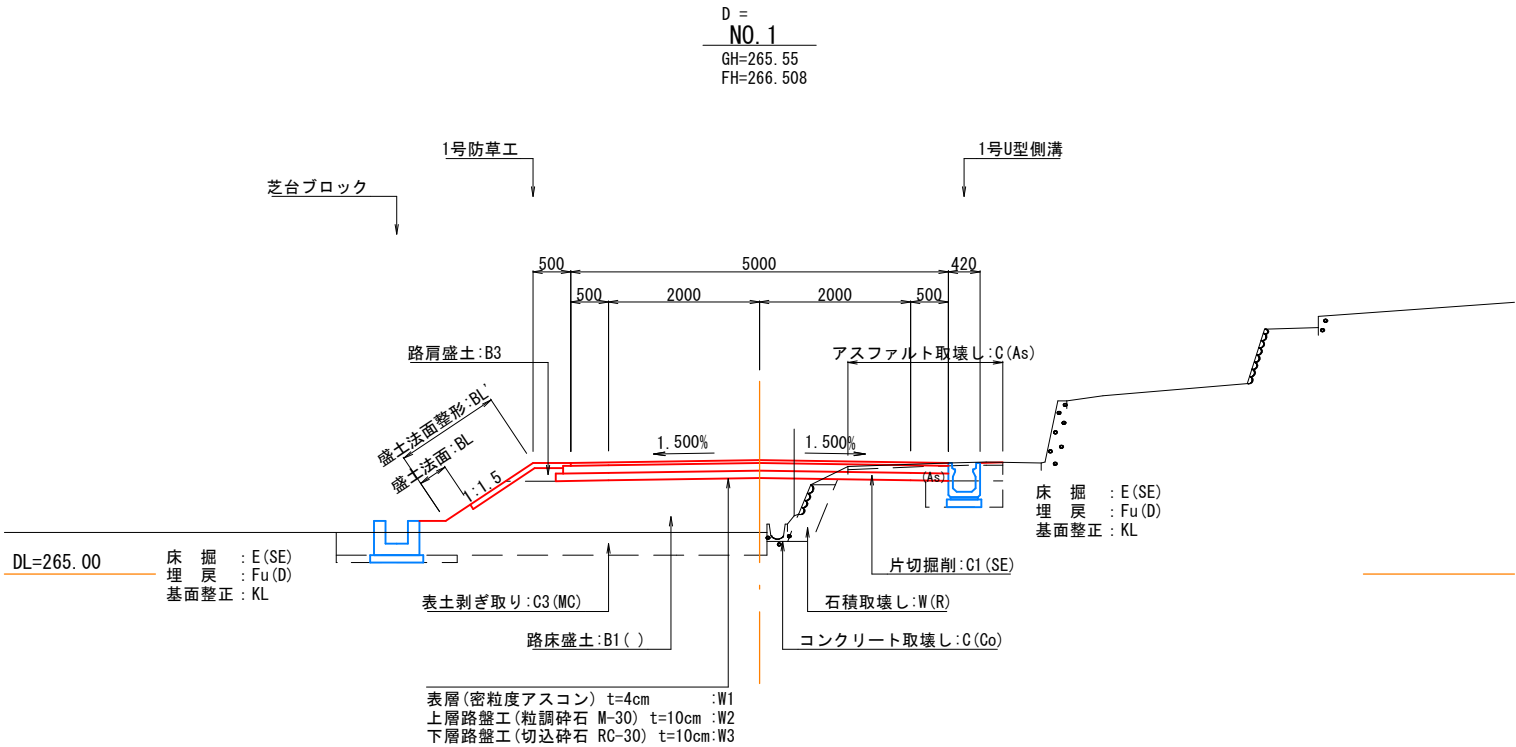

図面番号	15 31	縮尺	図示
工 種	道 路 改 良		
種 別	標準横断面図	番 号	1 1
路線 河川 名	市道徳市553号線		
工事箇所	三次市吉舎町徳市 地内		
広島県三次市			

標準横断面図 S=1:50

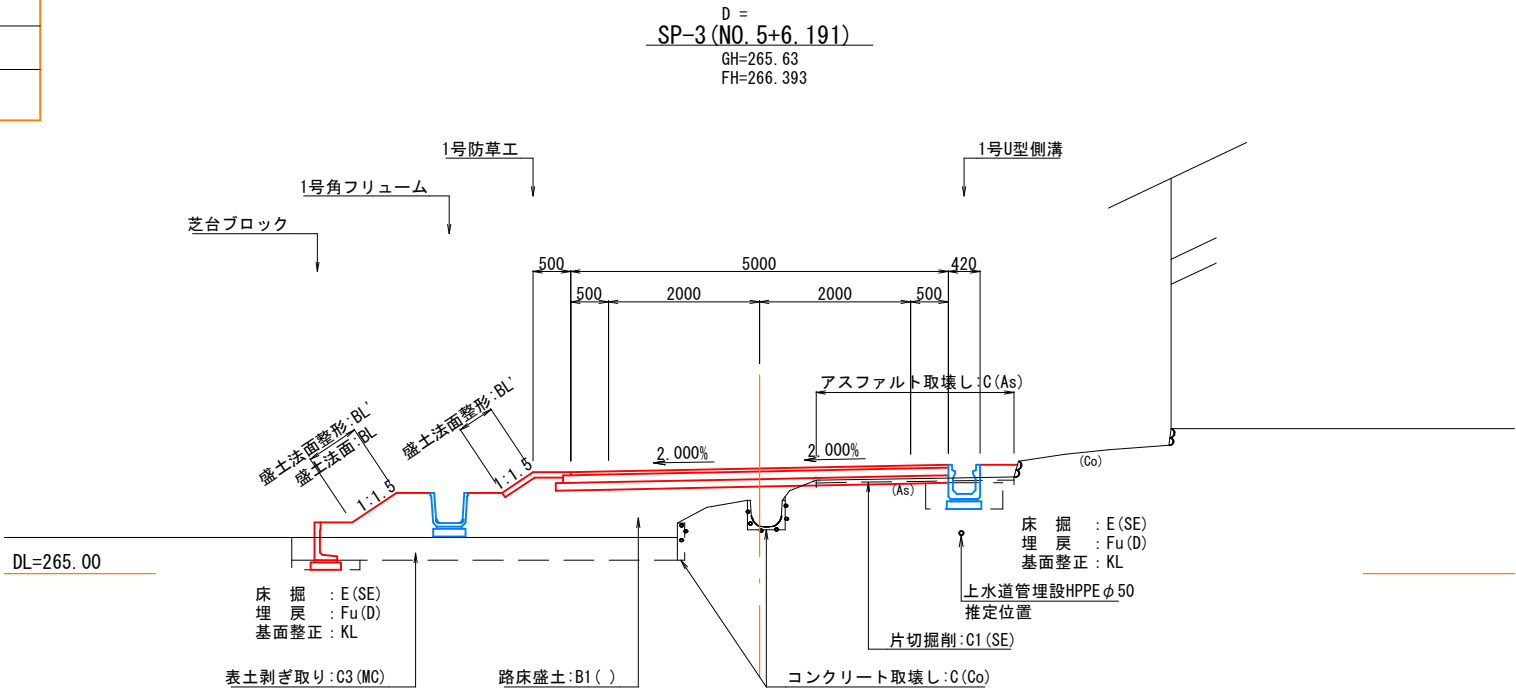

細分類

土工分類	
記号	土工区分
(MC)	粘性土
(SE)	土 砂
(SR1)	軟岩 I
(SR2)	軟岩 II
(MR)	中硬岩

盛土施工幅分類	
記 号	施工幅員※
(1)	2. 5m 未満
(2)	2. 5m以上 4. 0m未満
(3)	4. 0m 以上
※路体は施工幅員、路床は平均幅員	

埋戻施工幅分類	
記 号	埋戻し幅
(A)	W2 ≥ 4m
(B)	W1 ≥ 4m
(C)	1m ≤ W1 < 4m
(D)	W1 < 1m
W1--上幅 W2--下幅	


舗装施工幅分類	
記 号	平均幅員による区分
(1)	1. 4m未満
(2)	1. 4m以上

記号説明


記 号 説 明	
記号	説 明
W (As)	アスファルト舗装版取壊し
C (Co)	コンクリート取壊し
W (Br)	ブロック取壊し
W (R)	石積取壊し
C1 ()	片切掘削 (土工区分)
C2 ()	オープン掘削 (土工区分)
C3 (MC)	表土はぎ取り (土工区分)
B1 ()	路床盛土 (平均幅員)
B2 ()	路体盛土 (施工幅員)
B3	路肩盛土
B4	道路外盛土
E ()	床堀 (土工区分)
Fu ()	埋戻し (埋戻幅)
KL	基面整正
BL'	盛土法面整形
CL'	切土法面整形
BL	盛土法面
CL	切土法面
Lb	1号防草工 (盛土部法肩)
Lc	2号防草工 (切土部法下)
L (Co)	張コンクリート (t=70)
H	擁壁直高
SL	ブロック積擁壁法長
Gv	裏込砕石
GL'	背面整形
W1 ()	車道・表層 (平均幅員)
W2 ()	車道・上層路盤 (平均幅員)
W3 ()	車道・下層路盤 (平均幅員)
W4 ()	路肩・表層 (平均幅員)
W5 ()	路肩・路盤工 (平均幅員)

舗 装 構 成 S=1:10

車道舗装

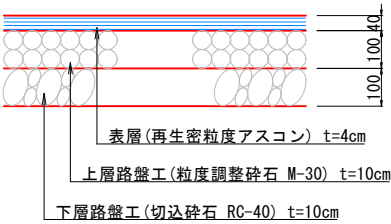

路肩舗装・取付舗装

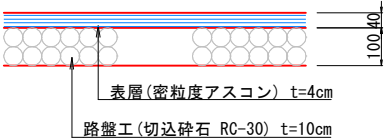





図面番号	16 31	縮尺	S=1:100
工 種	道 路 改 良 工 事		
種 別	横断面図	番 号	1 4
路線 河川 名	市道徳市553号線		
工事箇所	三次市吉舎町徳市内		
広島県三次市			

NO. 0 ~ NO. 2



D = 9.687
EC-1 (NO. 0+10.313)

GH=265.55
FH=266.165

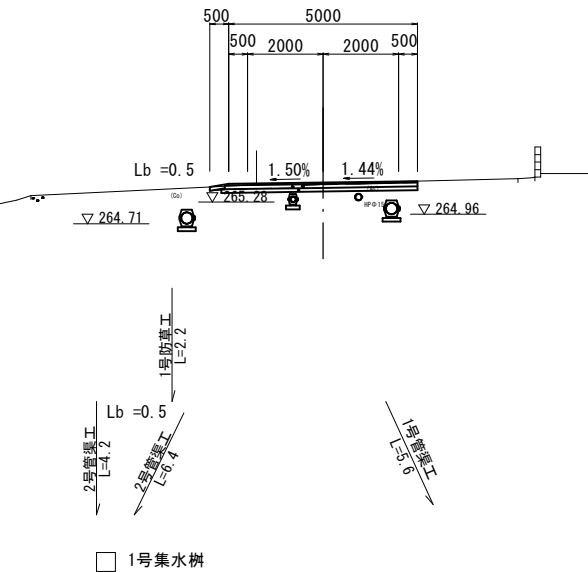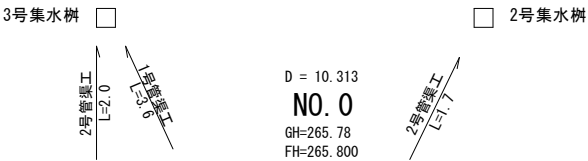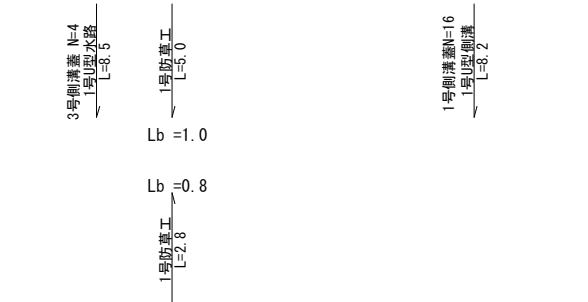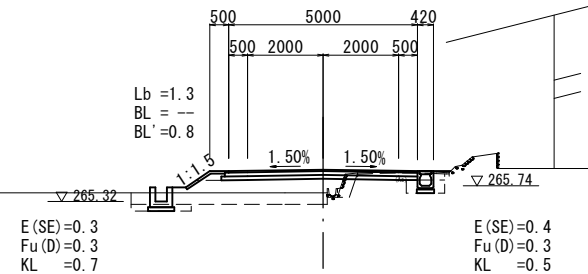


種 別	記号	断面数量
片切(土砂)	C1 (SE)	0.4
オープン(土砂)	C2 (SE)	---
表土(粘性土)	C3 (MC)	1.6
W<2.5	B1 (1)	---
2.5≤W<4.0	" (2)	---
4.0≤W	" (3)	2.9
W<2.5	B2 (1)	---
2.5≤W<4.0	" (2)	---
4.0≤W	" (3)	---
路肩盛土	左 B3	0.1
路外盛土	右 B4	---
アスファルト	W (As)	2.4
コンクリート	C (Co)	0.1
ブロック積	W (Br)	---
石 積	W (R)	0.6
表 層	W1 (2)	5.00
上層路盤	W2 (2)	5.10
下層路盤	W3 (2)	5.20
表 層	W4 (2)	---
路盤工	W5 (2)	---
表 層	W4 (2)	---
路盤工	W5 (2)	---

種 別	記号	断面数量
片切(土砂)	C1 (SE)	---
オープン(土砂)	C2 (SE)	0.8
表土(粘性土)	C3 (MC)	---
W<2.5	B1 (1)	---
2.5≤W<4.0	" (2)	---
4.0≤W	" (3)	---
W<2.5	B2 (1)	---
2.5≤W<4.0	" (2)	---
4.0≤W	" (3)	---
路肩盛土	左 B3	---
路外盛土	右 B4	---
アスファルト	W (As)	3.0
コンクリート	C (Co)	0.2
ブロック積	W (Br)	---
石 積	W (R)	---
表 層	W1 (2)	5.00
上層路盤	W2 (2)	5.10
下層路盤	W3 (2)	5.20
表 層	W4 (2)	---
路盤工	W5 (2)	---
表 層	W4 (2)	---
路盤工	W5 (2)	---




D = 8.778
NO. 2

GH=265.67
FH=267.086

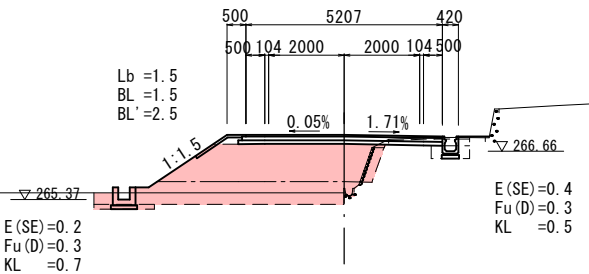

D = 20.000
NO. 1

GH=265.55
FH=266.508

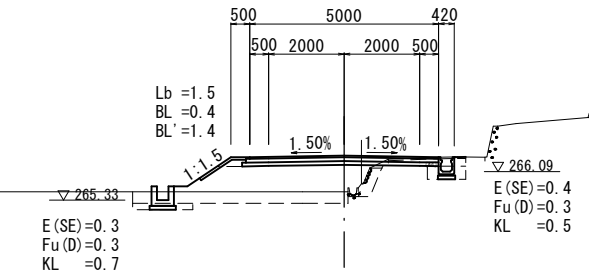


種 別	記号	断面数量
片切(土砂)	C1 (SE)	0.4
オープン(土砂)	C2 (SE)	---
表土(粘性土)	C3 (MC)	2.0
W<2.5	B1 (1)	---
2.5≤W<4.0	" (2)	---
4.0≤W	" (3)	5.1
W<2.5	B2 (1)	---
2.5≤W<4.0	" (2)	---
4.0≤W	" (3)	3.3
路肩盛土	左 B3	0.1
路外盛土	右 B4	---
アスファルト	W (As)	2.1
コンクリート	C (Co)	---
ブロック積	W (Br)	---
石 積	W (R)	1.0
表 層	W1 (2)	5.21
上層路盤	W2 (2)	5.31
下層路盤	W3 (2)	5.41
表 層	W4 (2)	---
路盤工	W5 (2)	---
表 層	W4 (2)	---
路盤工	W5 (2)	---


種 別	記号	断面数量
片切(土砂)	C1 (SE)	0.4
オープン(土砂)	C2 (SE)	---
表土(粘性土)	C3 (MC)	1.7
W<2.5	B1 (1)	---
2.5≤W<4.0	" (2)	---
4.0≤W	" (3)	4.8
W<2.5	B2 (1)	---
2.5≤W<4.0	" (2)	---
4.0≤W	" (3)	---
路肩盛土	左 B3	0.1
路外盛土	右 B4	---
アスファルト	W (As)	2.1
コンクリート	C (Co)	0.1
ブロック積	W (Br)	---
石 積	W (R)	0.8
表 層	W1 (2)	5.00
上層路盤	W2 (2)	5.10
下層路盤	W3 (2)	5.20
表 層	W4 (2)	---
路盤工	W5 (2)	---
表 層	W4 (2)	---
路盤工	W5 (2)	---

線名	市道徳市553号線
工事箇所	三次市吉舎町徳市地内
広島県三次市	


BC-3 (NO. 4+16. 112) ~ NO. 7

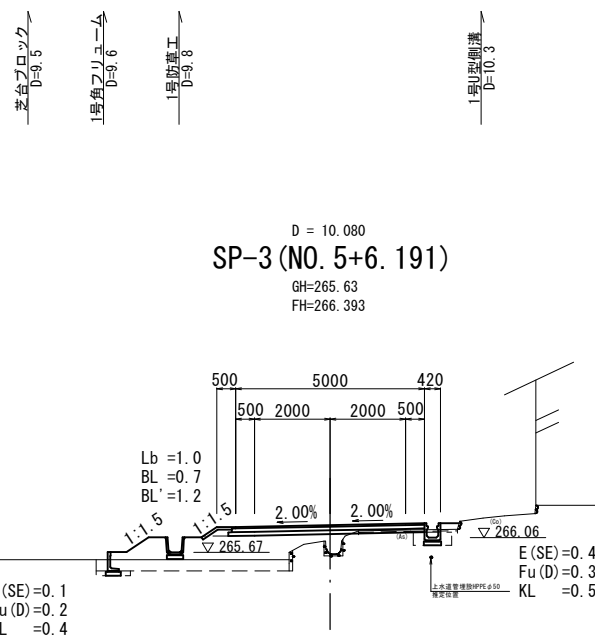


	種 別	記号	断面数量	
掘削	片切(土砂)	C1 (SE)	0.1	
	オープン(土砂)	C2 (SE)	—	
	表土(粘性土)	C3 (BT)	1.5	
盛 土	1. W<2.5	G1 (M)	—	
	2.5≦W<4.0	B2 (1)	—	
	4.0≦W	W (3)	4.4	
	1. W<2.5	B2 (1)	—	
	2.5≦W<4.0	B3 (2)	—	
	4.0≦W	W (3)	—	
	路肩盛土	左 右	B3	0.1
	路外盛土	B4	—	
	撤去工	アスファルト	W (AS)	2.6
		コンクリート	C (Co)	0.1
ブロック積		W (Br)	—	
石 積		W (R)	—	
表層		W1 (2)	5.00	
上層路盤		W2 (2)	5.10	
断面構築	下層路盤	W3 (2)	5.20	
	左側(右側)	表層	W4 (2)	—
		路盤工	W5 (2)	—
	左側(右側)	表層	W4 (2)	—
		路盤工	W5 (2)	—

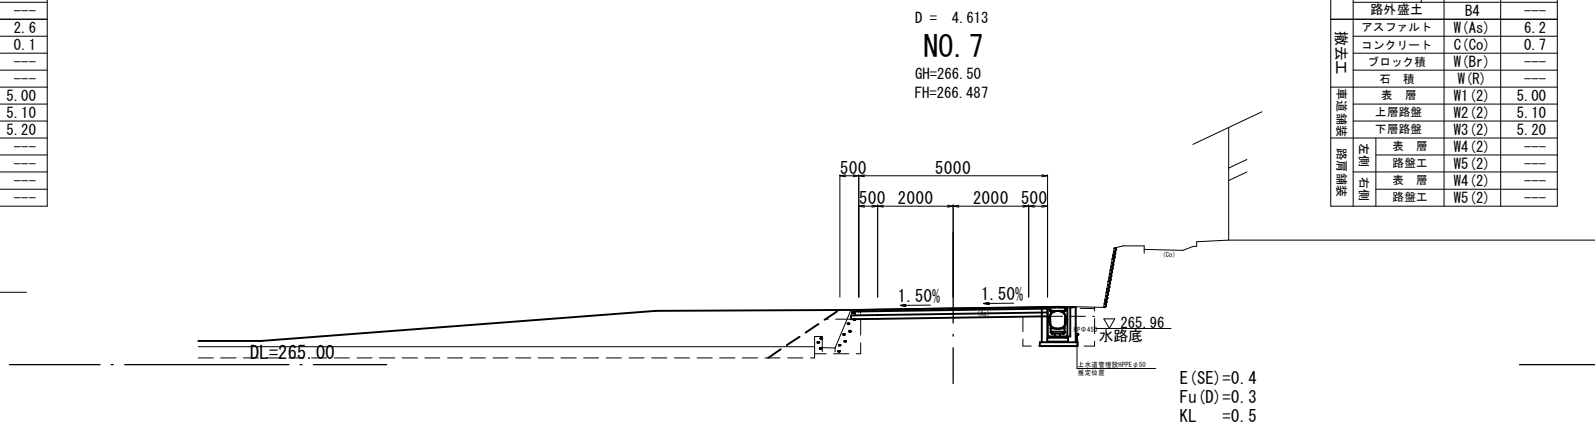

	種 別	記号	断面数量	
掘削	片岩(土砂)	C1 (SE)	—	
	オプション(C1)	C2 (SE)	1.3	
	表土(粘性土)	B3 (M)	0.6	
	路盤	W<2.5	G1	1
		2.5≦W<4.0	" (2)	—
		4.0≦W<5	" (2)	—
		W<2.5	B2 (1)	—
	路体	2.5≦W<4.0	" (3)	—
		4.0≦W<5	" (3)	—
		路肩盛土	左右 B3	0.1
撤去工	路外盛土	B4	—	
	アスファルト	W (As)	6.2	
	コンクリート	C (Co)	0.7	
	ブロック積	W (Br)	—	
	石 積	W (R)	—	
車道舗装	表 層	W1 (2)	5.00	
	上層路盤	W2 (2)	5.0	
	下層路盤	W3 (2)	5.20	
	左側・右側	表 層	W4 (2)	—
		路盤工	W5 (2)	—
路肩舗装	表 層	W4 (2)	—	
	路盤工	W5 (2)	—	

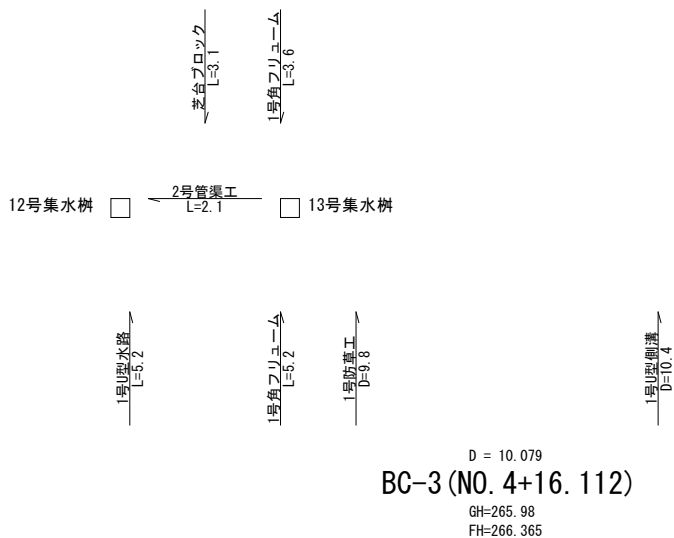


種別	記号	断面数量
盛土	コア(土砂)	C1 (SE) 0.3
	オープン(土砂)	C2 (SE) —
	表土(粘性土)	B3 (GM) 1.7
	路床	B1 (C1) —
	路体	W(As) 2.2
	2.5 ≦ C4 < 4.0	W(Co) 0.1
	4.0 ≦ W	W(Br) 0.8
	2.5 ≦ C4 < 4.0	W(R) 0.8
	4.0 ≦ W	W1 (2) 5.00
	路肩盛土	W2 (2) 5.10
撤去工	左側	W3 (2) 5.20
	右側	W4 (2) —
	表層	W5 (2) —
	路階工	W6 (2) —
道路舗装	表層	W7 (2) —
	路階工	W8 (2) —
	表層	W9 (2) —
	路階工	W10 (2) —

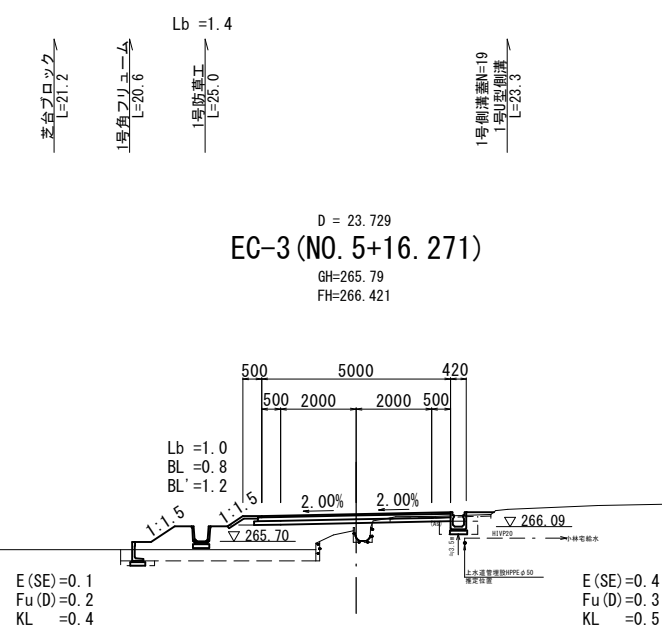

	種 別	記号	断面数量
掘削	片岩(土砂)	C1 (SE)	0.3
	オプション(土砂)	C2 (SE)	—
盛 土	表土(粘性土)	B3 (M)	1.6
	路 床	G1	—
	2.5 ≦ W < 4.0	B1 (2)	—
	4.0 ≦ W < 5.0	" (2)	—
	5.0 ≦ W < 5.2	B2 (1)	4.5
	5.2 ≦ W < 5.4	B2 (1)	—
	5.4 ≦ W < 6.0	" (2)	—
	6.0 ≦ W	" (2)	—
	路肩盛土	左 右 B3	0.1
		路外盛土	B4
撤去工	アスファルト	W (As)	2.7
	コンクリート	C (Co)	0.1
	ブロック積	W (Br)	—
車道舗装	石 積	W (R)	—
	表 層	W1 (2)	5.00
	上層路盤	W2 (2)	—
	下層路盤	W3 (2)	5.20
		表 層	W4 (2)
路肩舗装	左側	路盤工	W5 (2)
		表 層	W4 (2)
	右側	路盤工	W5 (2)


図面番号	20 ／ 31	縮尺	1:20	
工 種	道 路 改 良 工 事			
種 別	構 造 図 (用排水)		番 号	1 ／ 11
路線 河川 名	市道 徳市535・553号線			
工事箇所	三次市吉舎町徳市 地内			
広島県三次市				

1号U型側溝

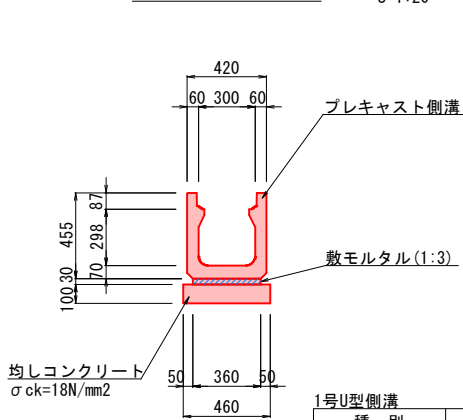


1号U型側溝		10m当り	
種 別	規 格	単位	数量
プレキャスト側溝	B300-H300	個	5.0
敷モルタル	1 : 3	m3	0.108
目地モルタル	1 : 3	m3	0.002
均しコンクリート	18N/mm2 t=100	m2	4.600
均し用型枠	均し用	m2	2.000

2号U型側溝

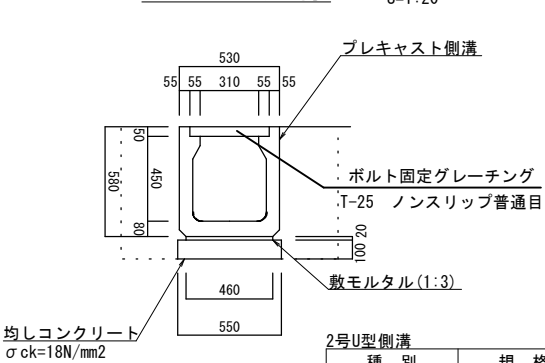


2号U型側溝		10m当り	
種 別	規 格	単位	数量
プレキャスト側溝	B400-H400	個	5.0
敷モルタル	1 : 3	m3	0.092
目地モルタル	1 : 3	m3	0.002
均しコンクリート	18N/mm2 t=100	m2	5.500
均し用型枠	均し用	m2	2.000

1号側溝蓋

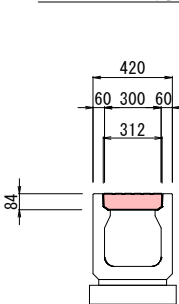


2号側溝蓋

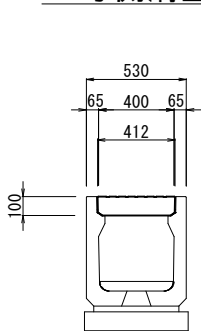

縦排水工

S=1:20


平面図

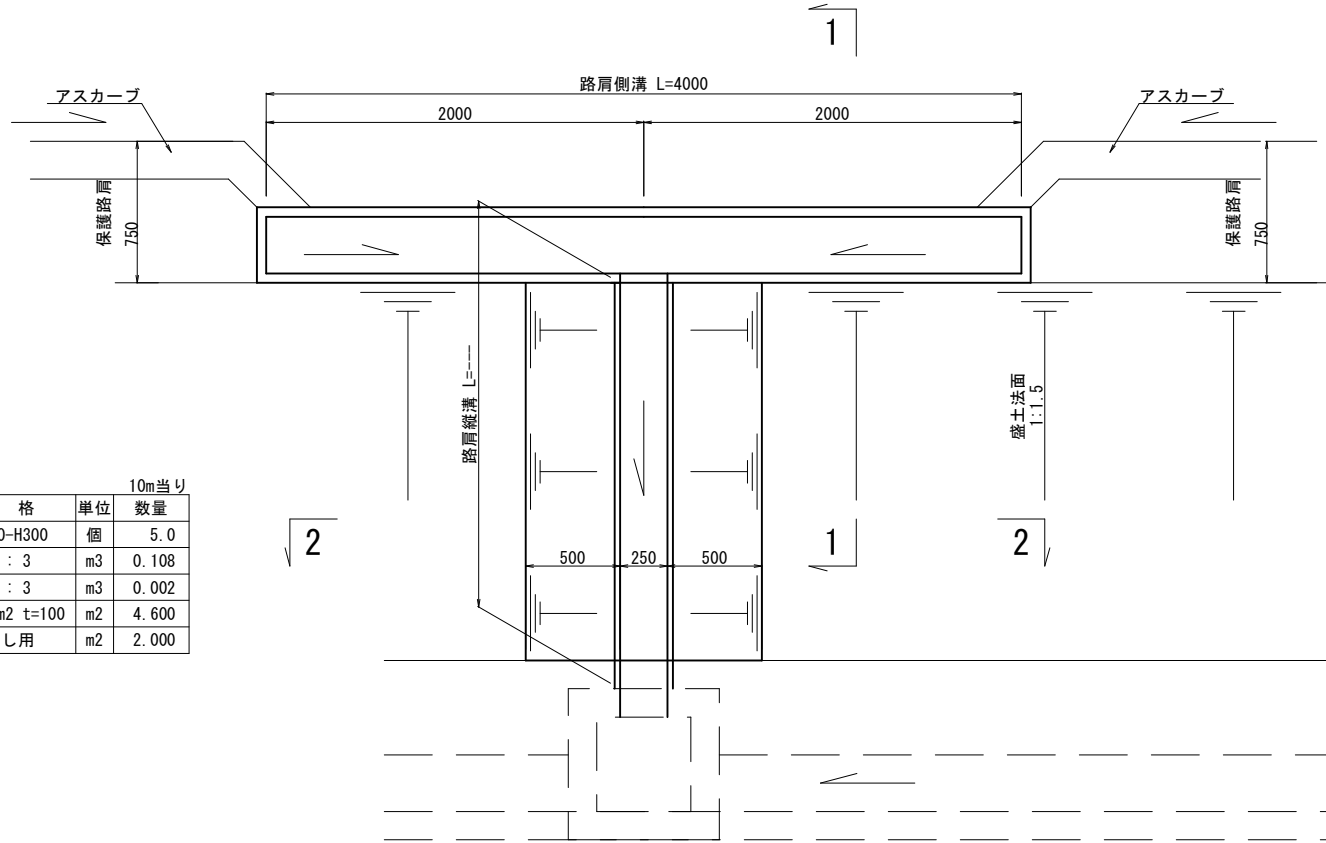

路肩側溝

1 - 1

S=1:20

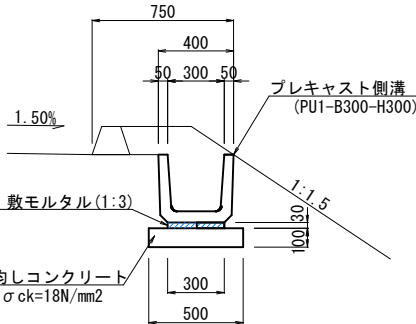


路肩側溝		10m当り	
種 別	規 格	単位	数量
プレキャスト側溝	B300-H300	個	16.5
敷モルタル	1 : 3	m3	0.090
目地モルタル	1 : 3	m3	0.005
均しコンクリート	18N/mm2 t=100	m2	5.000
均し用型枠	均し用	m2	2.000

路肩縦溝

2 - 2

S=1:20

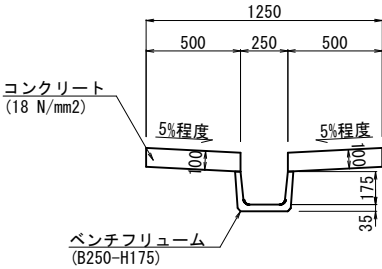


路肩縦溝		10m当り	
名 称	規 格	単位	数 量
ベンチフリューム	B250-H175	個	5.000
コンクリート	18 N/mm2	m3	1.000
型 枠		m2	4.000

1号角フリューム

KF-400


S=1:20

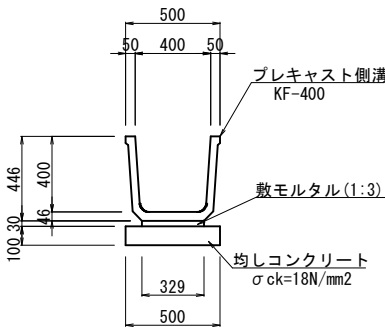

1号角フリューム		10m当り	
種 別	規 格	単位	数量
プレキャスト側溝	KF-400	個	5.000
敷モルタル	1 : 3	m3	0.099
均しコンクリート	18N/mm2 t=100	m2	5.000
均し用型枠	均し用	m2	2.000

1号可変側溝

S=1:20

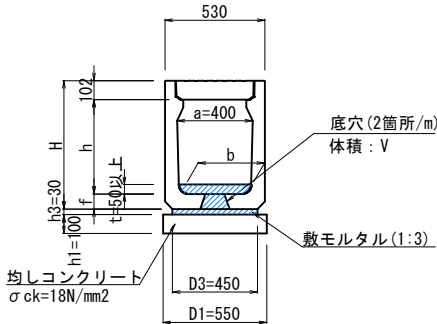

1号可変側溝		1m当り	
種 別	規 格	算 式	単位
インバートコンクリート	18 N/mm2	$[(t \times b) + V] \times L$	m3
敷モルタル	C: S=1:3	$h3 \times D3 \times L$	m3
均しコンクリート	18N/mm2 t=100	$h1 \times D1 \times L$	m3
均し用型枠	均し用	$h1 \times 2 \times L$	m2


寸法表					
呼び名	b	h	f	H	V
400x400	390	398	80	580	0.00180
400x500	380	498	80	680	0.00180
400x600	360	598	85	785	0.00199

図面番号	22 / 31	縮尺	1:20
工 種	道 路 改 良 工 事		
種 別	構造図(用排水)	番号	3 / 11
路線 河川	市道 徳市535・553号線		
工事箇所	三次市吉舎町徳市 地内		
広島県三次市			

1号U型水路

(U1-B300-H300~400)

S=1:20

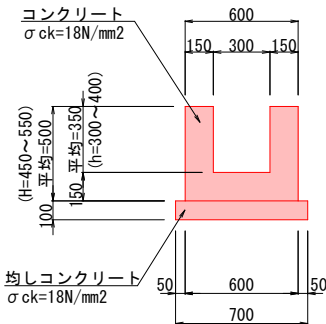


1号U型水路		10m当り	
種 別	規 格	単位	数量
コンクリート	18 N/mm2	m3	1.950
型 枠	一般型枠	m2	20.000
均しコンクリート	18N/mm2 t=100	m2	7.000
均し用型枠	均し用	m2	2.000

2号U型水路

(U1-B400-H400~440)


S=1:20

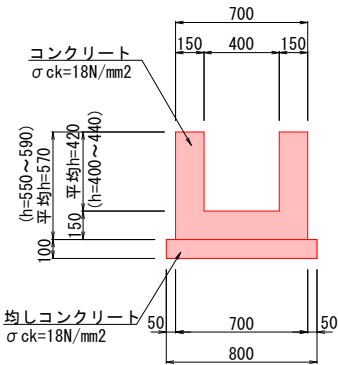

2号U型水路		10m当り	
種 別	規 格	単位	数量
コンクリート	18 N/mm2	m3	2.310
型 枠	一般型枠	m2	22.800
均しコンクリート	18N/mm2 t=100	m2	8.000
均し用型枠	均し用	m2	2.000

3号U型水路


S=1:20

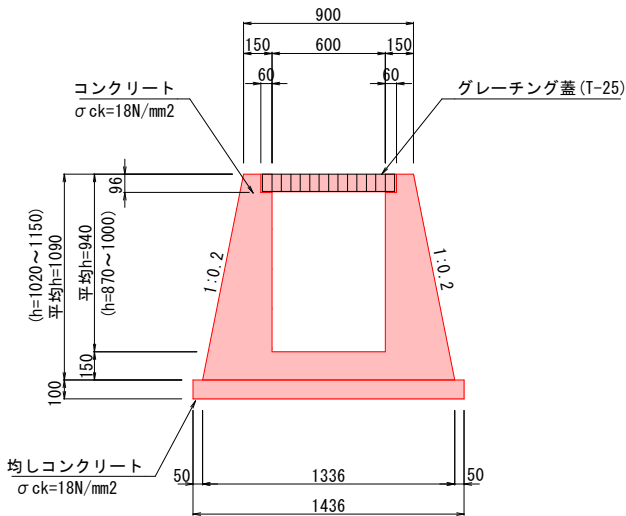

3号U型水路		10m当り	
種 別	規 格	単位	数量
コンクリート	18 N/mm2	m3	6.546
型 枠	一般型枠	m2	44.032
均しコンクリート	18N/mm2 t=100	m2	14.360
均し用型枠	均し用	m2	2.000

嵩上水路


S=1:20

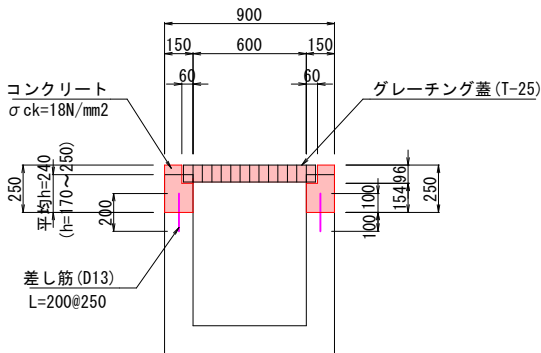

嵩上水路		10m当り	
種 別	規 格	単位	数量
コンクリート	18 N/mm2	m3	0.635
型 枠	一般型枠	m2	10.000
コンクリートはつり	18N/mm2 t=100	m3	0.720
差 し 筋	D13 L=200	kg	7.562
グレーチング蓋	T-25	枚	10.0

3号側溝蓋


S=1:20

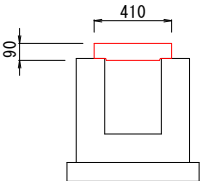

4号側溝蓋

(PC4-B300)


S=1:20

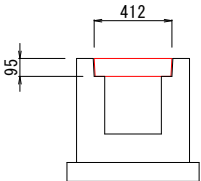

4号U型水路

(U1-B300-H300~340)


S=1:20

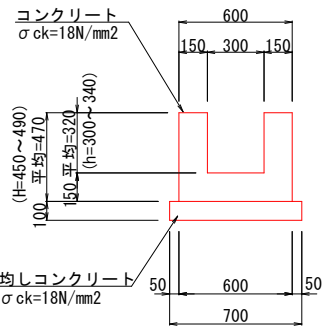

4号U型水路		10m当り	
種 別	規 格	単位	数量
コンクリート	18 N/mm2	m3	1.860
型 枠	一般型枠	m2	18.800
均しコンクリート	18N/mm2 t=100	m2	7.000
均し用型枠	均し用	m2	2.000

5号U型水路

S=1:20

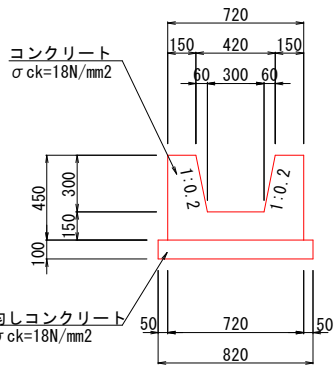


5号U型水路		10m当り	
種 別	規 格	単位	数量
コンクリート	18 N/mm2	m3	2.160
型 枠	一般型枠	m2	18.178
均しコンクリート	18N/mm2 t=100	m2	8.200
均し用型枠	均し用	m2	2.000

5号側溝蓋


(PC4-B400)

S=1:20

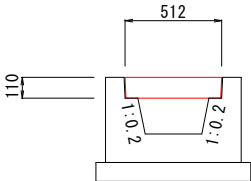

6-1号U型水路


S=1:20

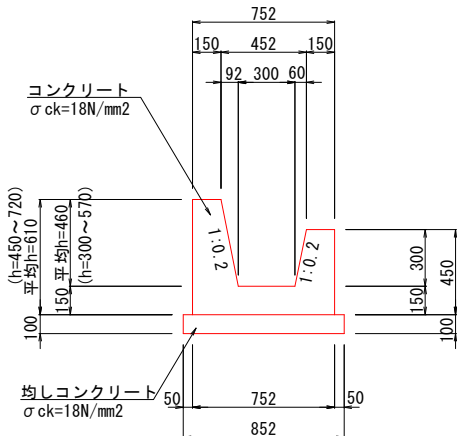

6-1号U型水路		10m当り	
種 別	規 格	単位	数量
コンクリート	18 N/mm2	m3	2.570
型 枠	一般型枠	m2	21.410
均しコンクリート	18N/mm2 t=100	m2	8.520
均し用型枠	均し用	m2	2.000

6-2号U型水路

S=1:20

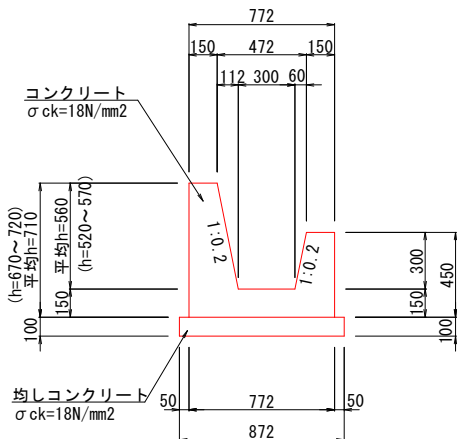

6-2号U型水路		10m当り	
種 別	規 格	単位	数量
コンクリート	18 N/mm2	m3	2.852
型 枠	一般型枠	m2	23.430
均しコンクリート	18N/mm2 t=100	m2	8.720
均し用型枠	均し用	m2	2.000

図面番号	25 31	縮尺	1:20
工 種	道 路 改 良 工 事		
種 別	構造図(用排水)	番号	6 11
路線 河川 名	市道 徳市535・553号線		
工事箇所	三次市吉舎町徳市 地内		
広島県三次市			

2・11・30・31・34
号集水樹
(G1-B500-L500-H600)

注) 30号集水樹は角落し設置

S=1:20

24・25・27・38・39
号集水樹
(G1-B500-L500-H700)

S=1:20



注) 24, 25, 38, 39号集水樹は角落し設置

33号集水樹
(G1-B300-L500-H600)


S=1:20

15・35号集水樹
(G1-B600-L600-H700)


S=1:20

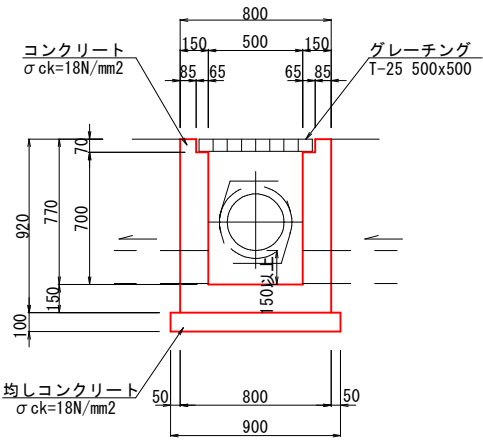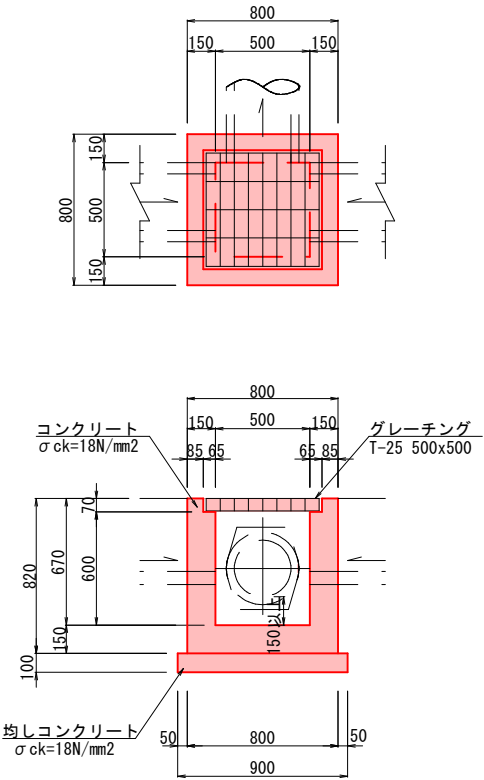

24・25・27・38・39号集水樹 (G1-B500-L500-H700)				1箇所当り
種 別	規 格	単 位	数 量	
コンクリート	18 N/mm2	m3	0.386	
型 枠	一般型枠	m2	4.784	
均しコンクリート	18N/mm2 t=100	m2	0.810	
均し用型枠	均し用	m2	0.360	
グレーチング 蓋	T-25 500x500	組	1.0	

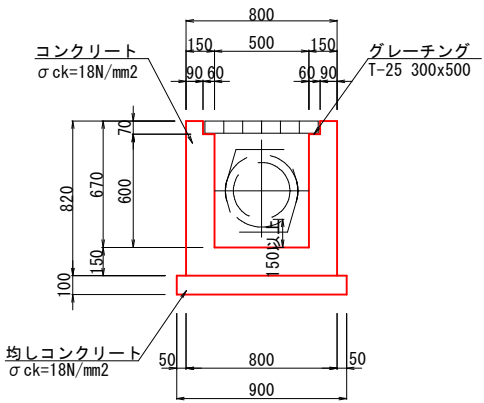

33号集水樹 (G1-B300-L500-H600)				1箇所当り
種 別	規 格	単 位	数 量	
コンクリート	18 N/mm2	m3	0.290	
型 枠	一般型枠	m2	3.608	
均しコンクリート	18N/mm2 t=100	m2	0.630	
均し用型枠	均し用	m2	0.320	
グレーチング 蓋	T-25 300x500	組	1.0	

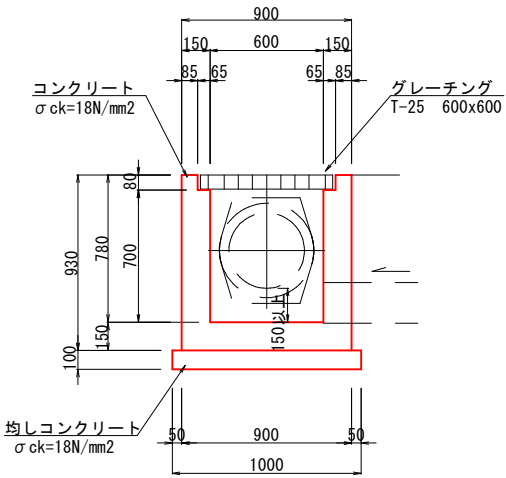


15・35号集水樹 (G1-B600-L600-H700)				1箇所当り
種 別	規 格	単 位	数 量	
コンクリート	18 N/mm2	m3	0.458	
型 枠	一般型枠	m2	5.580	
均しコンクリート	18N/mm2 t=100	m2	1.000	
均し用型枠	均し用	m2	0.400	
グレーチング 蓋	T-25 600x600	組	1.0	

2・11・30・31・34号集水樹 (G1-B500-L500-H600)				1箇所当り
種 別	規 格	単 位	数 量	
コンクリート	18 N/mm2	m3	0.347	
型 枠	一般型枠	m2	4.264	
均しコンクリート	18N/mm2 t=100	m2	0.810	
均し用型枠	均し用	m2	0.360	
グレーチング 蓋	T-25 500x500	組	1.0	

図面番号	26 31	縮尺	1:20
工 種	道 路 改 良 工 事		
種 別	構 造 図 (用排水)	番 号	7 11
路線 河川 名	市道 徳市535・553号線		
工事箇所	三次市吉舎町徳市 地内		
広島県三次市			

20・23号集水樹
(G2-B500-L500-H500)

S=1:20

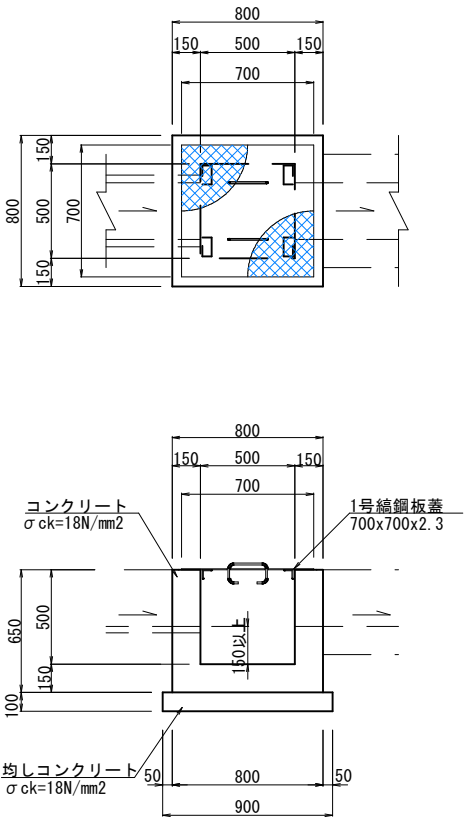


20・23号集水樹 (G2-B500-L500-H500)			
種 別	規 格	単 位	1箇所当り 数量
コンクリート	18 N/mm2	m3	0.291
型 枠	一般型枠	m2	3.380
均しコンクリート	18N/mm2 t=100	m2	0.810
均し用型枠	均し用	m2	0.360
1号縐鋼板蓋	700x700x2.3	枚	1.0

3・4・7・9・12・
17・18・19・21・
22・28・29・32
号集水樹
(G2-B500-L500-H600)

S=1:20

注) 3, 4, 7, 12, 21, 28, 29号集水樹は角落し設置

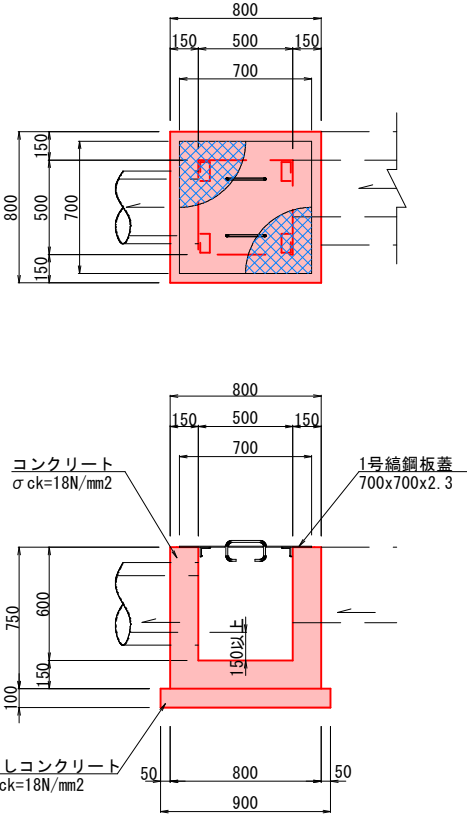


3・4・7・9・12・ 17・18・19・21・ 22・28・29・32号集水樹 (G2-B500-L500-H600)			
種 別	規 格	単 位	1箇所当り 数量
コンクリート	18 N/mm2	m3	0.330
型 枠	一般型枠	m2	3.900
均しコンクリート	18N/mm2 t=100	m2	0.810
均し用型枠	均し用	m2	0.360
1号縐鋼板蓋	700x700x2.3	枚	1.0

26号集水樹
(G2-B500-L500-H700)

S=1:20


注) 角落し設置

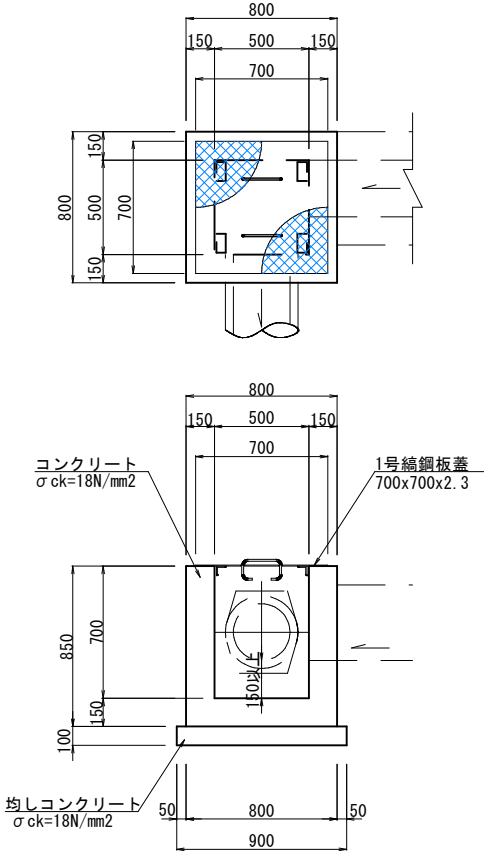

26号集水樹 (G2-B500-L500-H700)			
種 別	規 格	単 位	1箇所当り 数量
コンクリート	18 N/mm2	m3	0.369
型 枠	一般型枠	m2	4.420
均しコンクリート	18N/mm2 t=100	m2	0.810
均し用型枠	均し用	m2	0.360
1号縐鋼板蓋	700x700x2.3	枚	1.0

36・37号集水樹
(G2-B500-L500-H800)

S=1:20


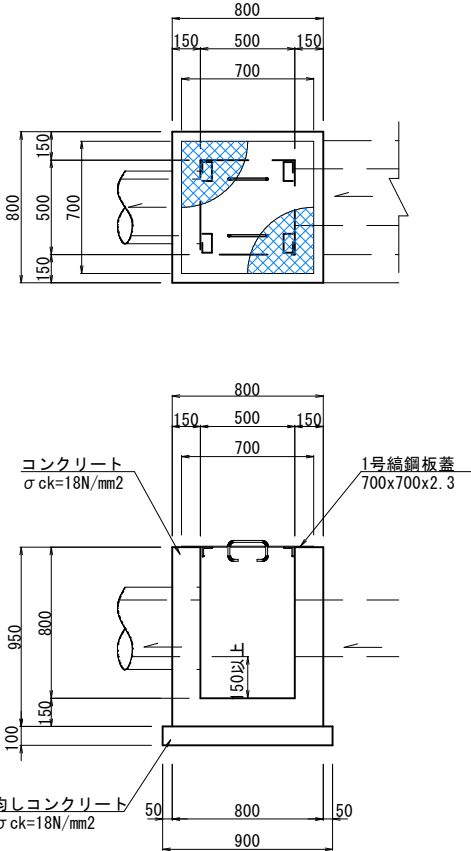


36・37号集水樹 (G2-B500-L500-H800)			
種 別	規 格	単 位	1箇所当り 数量
コンクリート	18 N/mm2	m3	0.408
型 枠	一般型枠	m2	4.940
均しコンクリート	18N/mm2 t=100	m2	0.810
均し用型枠	均し用	m2	0.360
1号縐鋼板蓋	700x700x2.3	枚	1.0

図面番号	28 31	縮尺	1:20	
工 種	道 路 改 良 工 事			
種 別	構造図(用排水)		番号	9 11
路線 河川 名	市道 徳市535・553号線			
工事箇所	三次市吉舎町徳市 地内			
広島県三次市				

5号集水桝
(G2-B800-L1000-H1600)



注) 角落し設置

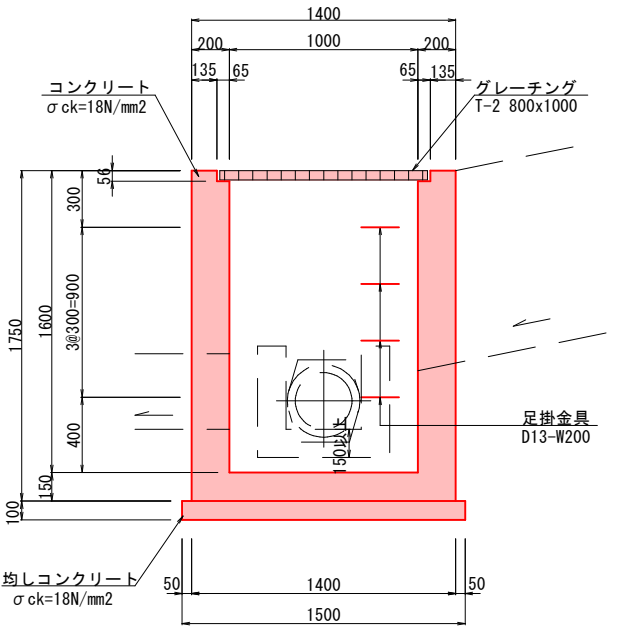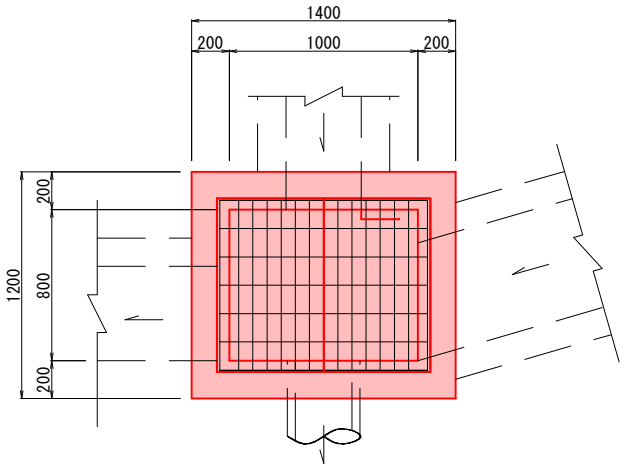

5号集水桝 (G2-B800-L1000-H1600)		1箇所当り	
種 別	規 格	単 位	数 量
コンクリート	18 N/mm2	m3	1.660
型 枠	一般型枠	m2	15.400
均しコンクリート	18N/mm2 t=100	m2	1.950
均し用型枠	均し用	m2	0.560
ゲレーチング 蓋	T-2 800x1000	組	1.0
足掛金具	D13-W200	本	4.0

1号縞鋼板蓋
B500-L500用



S=1:20

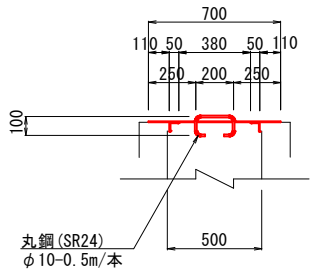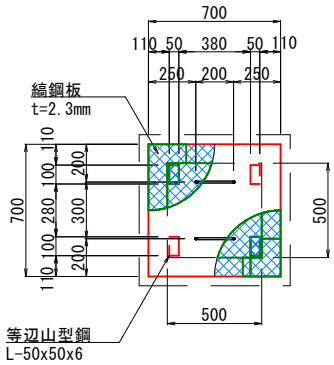

1号縞鋼板蓋		1枚当り	
種 別	規 格	単 位	数 量
縞鋼板	700x700x2.3	kg	9.668
等辺山型鋼	L-50x50x6	kg	1.772
丸 鋼	SR24 φ10	kg	0.617
溶接延長	B500-L500用	m	1.200

2号縞鋼板蓋
B600-L600用


S=1:20

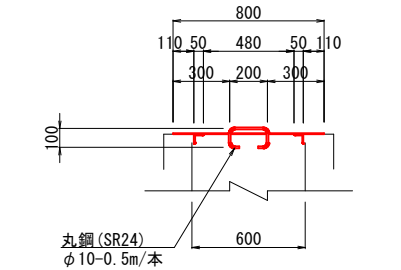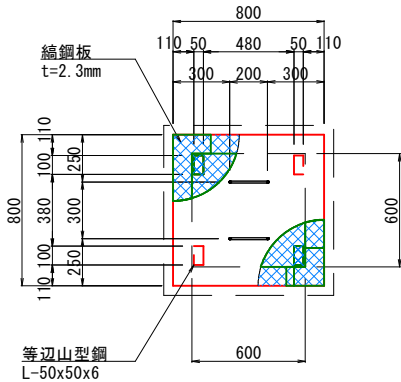


2号縞鋼板蓋		1枚当り	
種 別	規 格	単 位	数 量
縞鋼板	800x800x2.3	kg	12.627
等辺山型鋼	L-50x50x6	kg	1.772
丸 鋼	SR24 φ10	kg	0.617
溶接延長	B500-L500用	m	1.200

図面番号	30 ／ 31	縮尺	1:20
工 種	道 路 改 良 工 事		
種 別	構造図(展開図)	番号	11 ／ 11
路線 河川 名	市道 徳市535・553号線		
工事箇所	三次市吉舎町徳市 地内		
広島県三次市			


1号ブロック積擁壁展開図

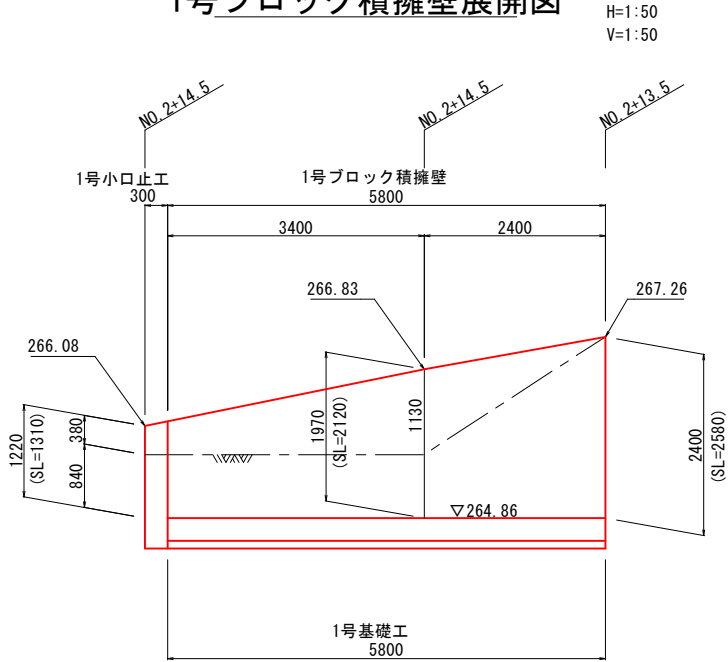

1, 2号ブロック積擁壁構造図

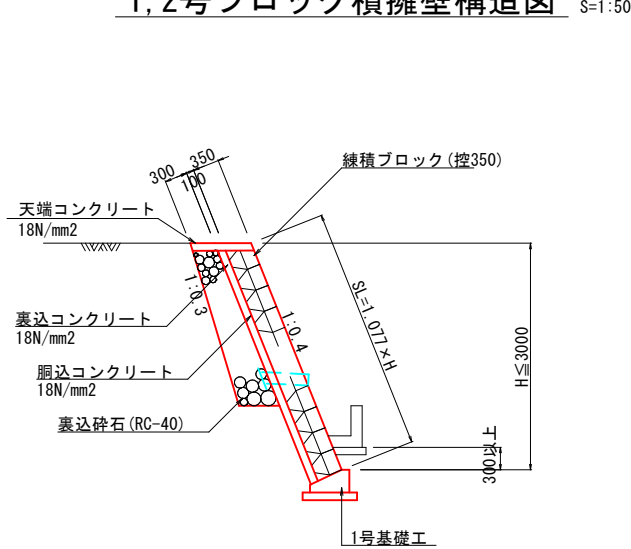


1号基礎工

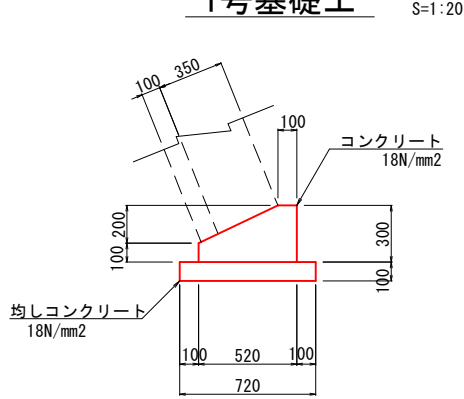


1号基礎工		10m当り	
種 別	規 格	単 位	数 量
コンクリート	18 N/mm2	m3	1.140
型 枠	一般型枠	m2	4.000
均しコンクリート	18 N/mm2 t=100	m2	7.200
均し用型枠	均し用	m2	2.000

DL=262.00

2号ブロック積擁壁展開図

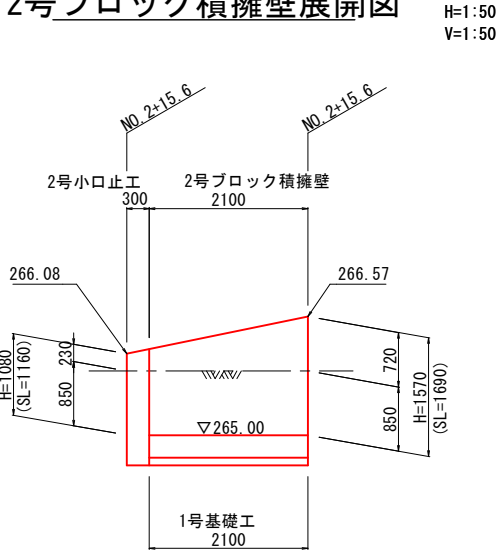


1号小口止

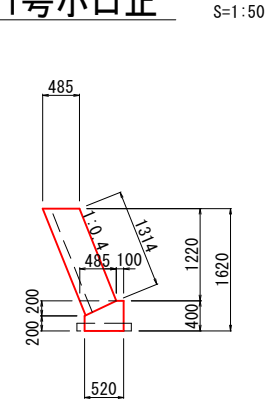

1号小口止		1ヶ所当り	
種 別	規 格	単 位	数 量
コンクリート	18 N/mm2	m3	0.242
型 枠	一般型枠	m2	2.127

2号小口止

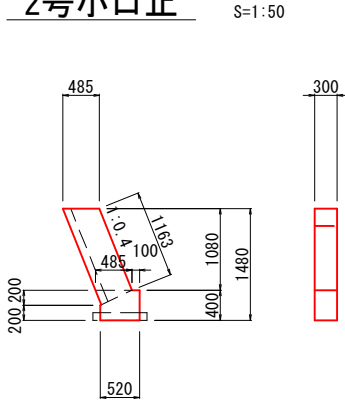

2号小口止		1ヶ所当り	
種 別	規 格	単 位	数 量
コンクリート	18 N/mm2	m3	0.221
型 枠	一般型枠	m2	1.946


DL=262.00

図面番号	24 31	縮尺	1:20
工 種	道 路 改 良 工 事		
種 別	構 造 図 (用排水)	番 号	5 11
路 線 名	市道 徳市535・553号線		
工事箇所	三次市吉舎町徳市 地内		
広島県三次市			

1号管渠工

(重圧管-D150)

S=1:20

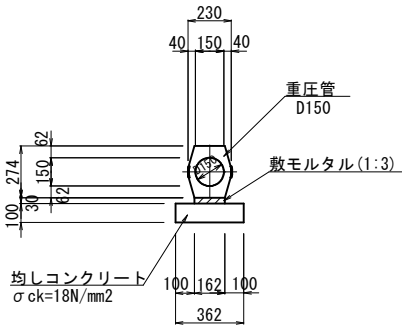


1号管渠工		10m当り	
種 別	規 格	単 位	数 量
重 圧 管	D150	本	5.000
敷モルタル	1 : 3	m3	0.049
均しコンクリート	18N/mm2 t=100	m2	3.620
均し用型枠	均し用	m2	2.000

2号管渠工

(重圧管-D300)

S=1:20

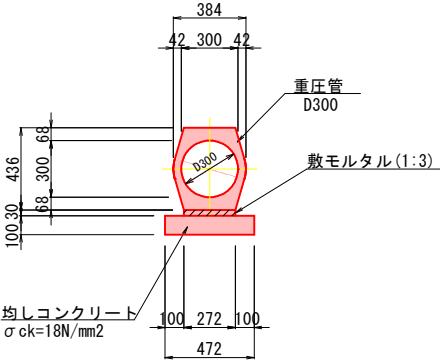


2号管渠工		10m当り	
種 別	規 格	単 位	数 量
重 圧 管	D300	本	5.000
敷モルタル	1 : 3	m3	0.082
均しコンクリート	18N/mm2 t=100	m2	4.720
均し用型枠	均し用	m2	2.000

3号管渠工

(重圧管-D400)

S=1:20

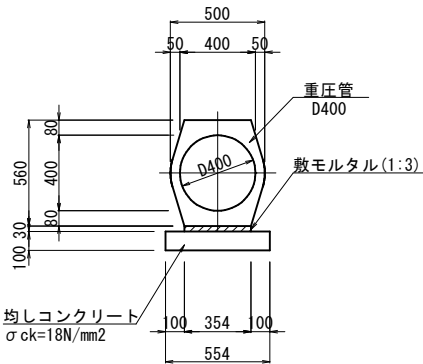

3号管渠工		10m当り	
種 別	規 格	単 位	数 量
重 圧 管	D400	本	5.000
敷モルタル	1 : 3	m3	0.106
均しコンクリート	18N/mm2 t=100	m2	5.540
均し用型枠	均し用	m2	2.000

取水管

ヒューム管 D150

S=1:10




4号管渠工

(P3-D400)


S=1:20

断面図

側面図

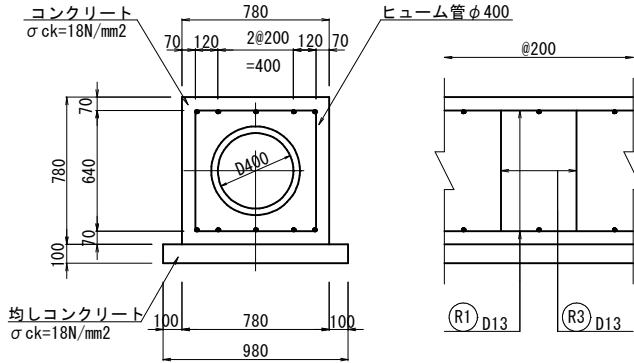

平面図

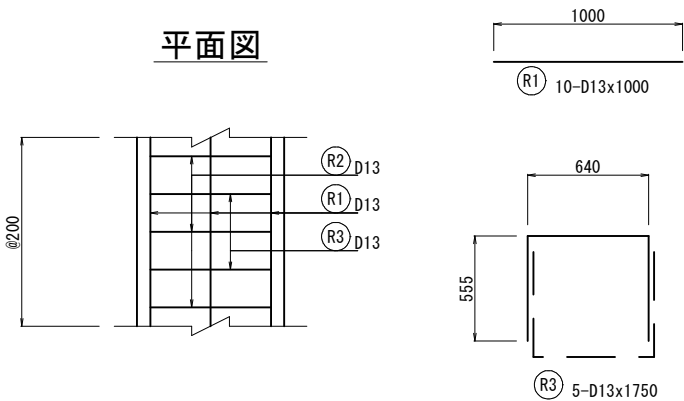




4号管渠工		10m当り	
種 別	規 格	単 位	数 量
ヒューム管	D400	本	4.100
コンクリート	18 N/mm2	m3	4.349
型 枠		m2	15.600
均しコンクリート	18N/mm2 t=100	m2	9.800
均し用型枠		m2	2.000
鉄 筋	SD345 D13	kg	21.840

鉄筋重量表						10m当り
記号	径	長さ	本数	単位重量	1本重量	重量
R1	D13	1000	10	0.995	0.995	9.950
R2	D13	640	5	0.995	0.418	3.184
R3	D13	1750	5	0.995	1.453	8.706
合計＝						21.840

図面番号	29 31	縮尺	1:20
工 種	道 路 改 良 工 事		
種 別	構 造 図 (付 属 物)	番 号	10 11
路 線 名	市道 徳市535・553号線		
工事箇所	三次市吉舎町徳市 地内		
広島県三次市			

1号防草工

S=1:20

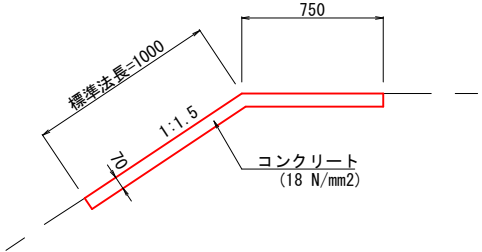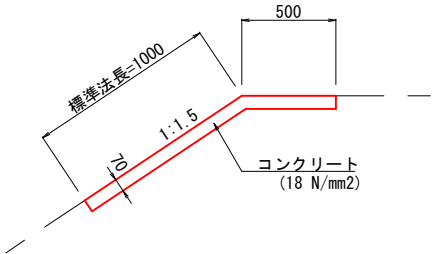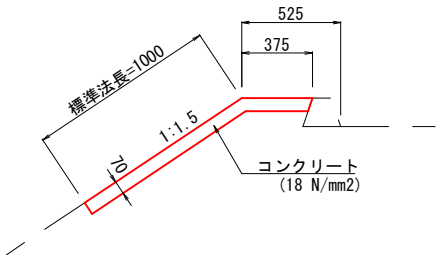


1号防草工(盛土法面)			10m2当り
種 別	規 格	単 位	数 量
コンクリート	18 N/mm2	m3	0.700

注記) 10m以下の間隔で目地材を入れること。

芝台ブロック


S=1:20

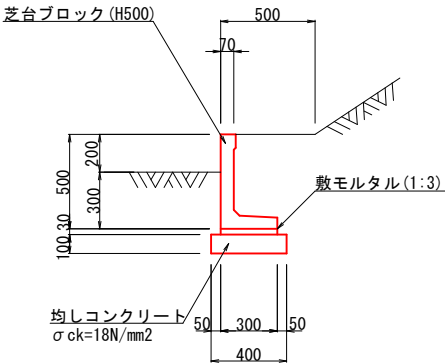

芝台ブロック			10m当り
種 別	規 格	単 位	数 量
芝台ブロック	H500型	個	16.6
敷モルタル	1 : 3	m3	0.090
均しコンクリート	18N/mm2 t=100	m2	4.000
均し用型枠	均し用	m2	2.000

張コンクリート

S=1:20

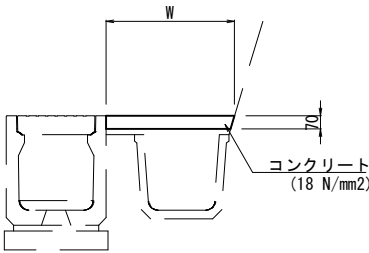


張コンクリート			10m2当り
種 別	規 格	単 位	数 量
コンクリート	18 N/mm2	m3	0.700

注記) 10m以下の間隔で目地材を入れること。

アスカーブ

S=1:10

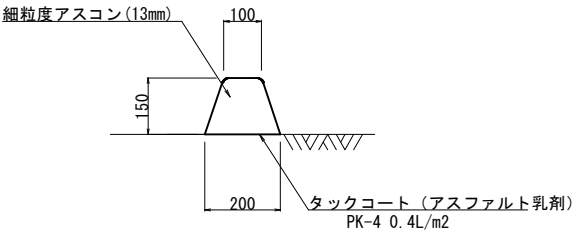

アスカーブ			10m当り
種 別	規 格	単 位	数 量
細粒度アスコン	13mm	m3	0.225
タックコート	PK-4 0.4L/m2	m2	2.000

